


Alle wichtigen Maße müssen am Bau überprüft werden!
Bauliche Änderungen sofort der Bauleitung mitteilen.
Eventuelle Änderungen seitens der Installationsfirma
müssen vorher mit der Bauleitung abgesprochen werden.
Tutte le misure importanti devono essere controllate sul
cantiere! Comunicare ev. modifiche subito alla direzione
lavori. Eventuali modifiche da parte della ditta installa-
trice da concordare sempre con la direzione lavori.

Bemerkung:
Der Verlauf der Schwarzwasserleitung unter der Bodenplatte sowie im Außenbereich ist aus dem Lageplan ersichtlich.
Die Position der Regenwasserverrohrung ist aus dem Lageplan ersichtlich
Die Positionen der zeitgesteuerten Temperaturregler sind mit dem Elektroplaner im Detail zu klären.

Nota:
La tubazione delle acque nere sotto la platea e all'esterno è visibile dalla planimetria generale.
La posizione della tubazione impianto di irrigazione è visibile dalla planimetria generale.
La posizione del cronotermostato è da chiarire con il progettista dell'impianto elettrico.

Funktionsprinzip Installationsschacht
Principio di funzionamento pozzo

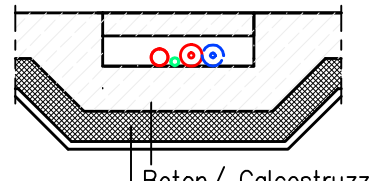

Heizungsanlage/Impianto di riscaldamento:


Die Dimensionierung der Rohrleitungen bis zu den Unterverteilern sind aus dem Strangschemata ersichtlich. Von den Unterverteilern bis zu den jeweiligen Fußbodenheizkreisen werden ausschließlich PE-Rohre 17x2 verwendet.

Il dimensionamento delle tubazioni fino alle cassette e' indicato nello schema di distribuzione. Dal collettore in poi fino ai circuiti del riscaldamento a pavimento vengono utilizzati esclusivamente tubi in PE 17x2.

Sanitäranlage/Impianto sanitario:

Die Rohrdimensionen der Sanitärleitungen sind aus der Auslegungstabelle, welche im Bericht beigelegt wird ersichtlich.

Il dimensionamento dei tubi sanitari è allegato alla tabella della relazione tecnica dell'impianto termosanitario.

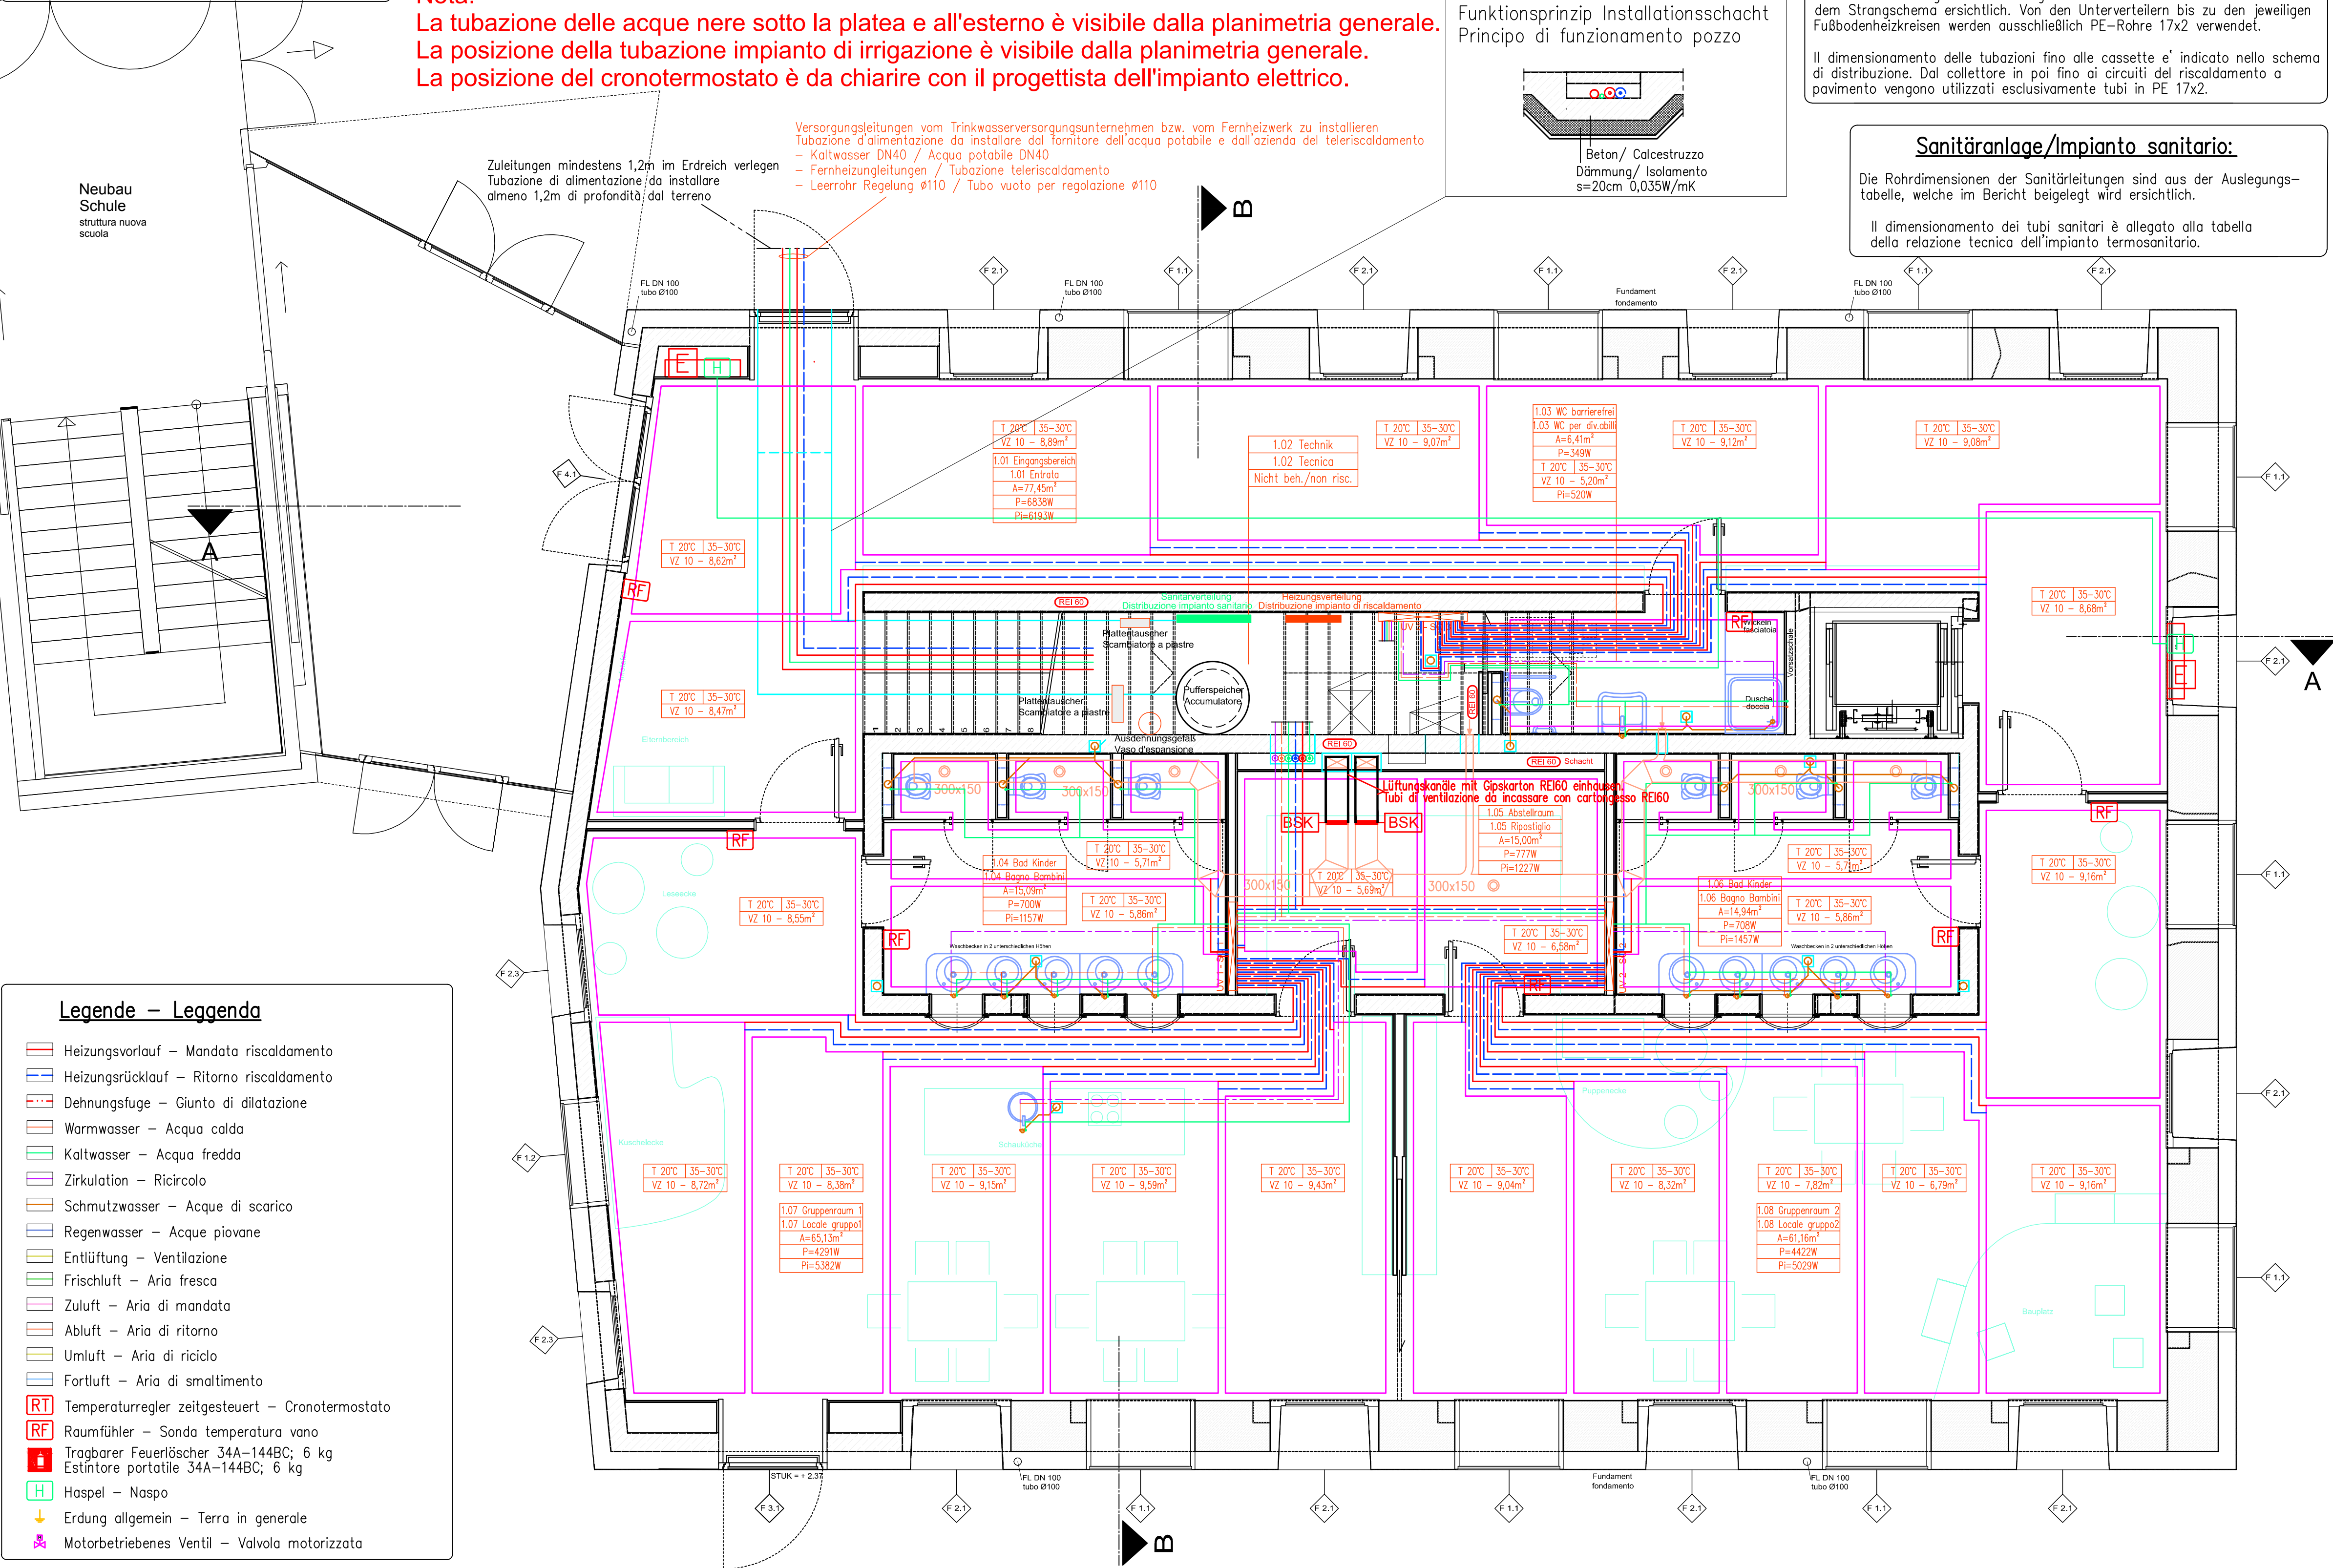

Descrizione vano	Raumbezeichnung
Superficie vano	Raumfläche
Potenza utile	Leistung laut WB
Temp. T MA-T R	Temp. T VL-T RL
distanza posa-sup.	Verlegeabstand - Fl.
Potenza inst.	Inst. Leistung

Heizungs- Sanitäranlage Progetto termosanitario

GEMEINDE RODENECK
COMUNE DI RODENGO
AUTONOME PROVINZ BOZEN
PROVINCIA AUTONOMA DI BOLZANO

Projekt
Progetto
Umbau Kindergarten Rodeneck
B.P. 31, K.G. Rodeneck
Costruzione scuola materna Rodengo
p.ed. 31, C.C Rodengo

Bauherr
Committente
Gemeinde Rodeneck
Vill 3 - 39030 Rodeneck
Comune Di Rodengo
Vill 3 - 39030 Rodengo

Planinhalt
Grundriss Niveau Erdgeschoss M 1:50

Contenuto
Piano terra scala 1:50

studio CONTACT amb./srl

Dr. Ing. Verginer Norbert
Planung von haustechnischen Anlagen
Progettazioni di impianti

I-39042 Brixen - Bressanone
Größe Louben 8 Portici Maggiori
Tel. 0472 801242
Fax 0472 207882
info@studio-contact.it

Datum/Data	Gez./Dis.	Format/o	Projekt N./Progetto N.	Plan N./Dis. N.
23.12.2010	Volgger Hannes	A1	C09-113	H-01